


図名	平面図
署名	東北森林管理局 下北森林管理署
名 称	蛎崎林道災害復旧工事
縮尺	1:500

被災番号	1	0.	8Km

No. 1-1

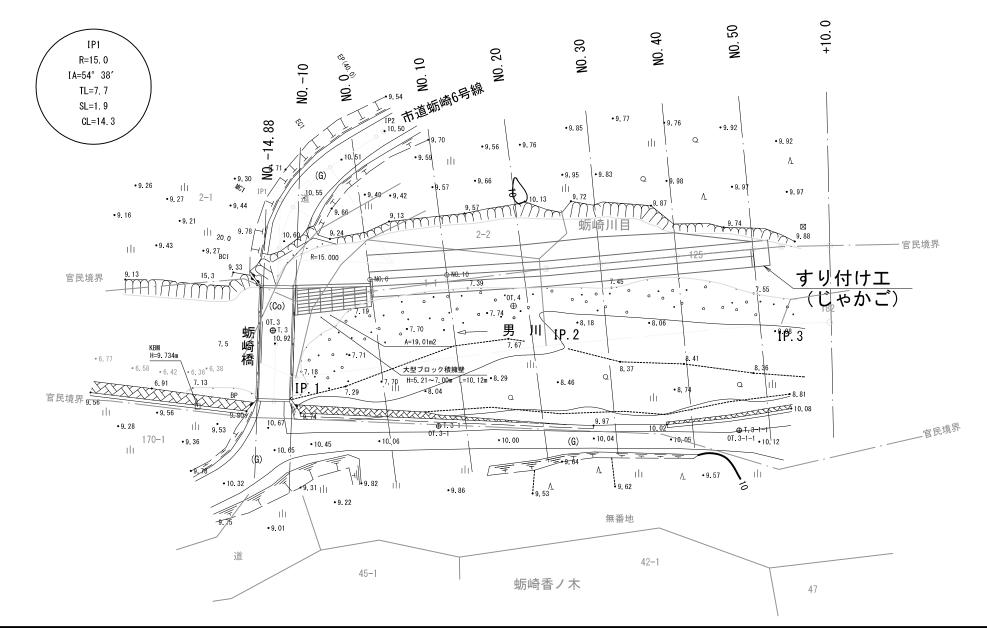




|--|


N	lo. 1	-1
---	-------	----



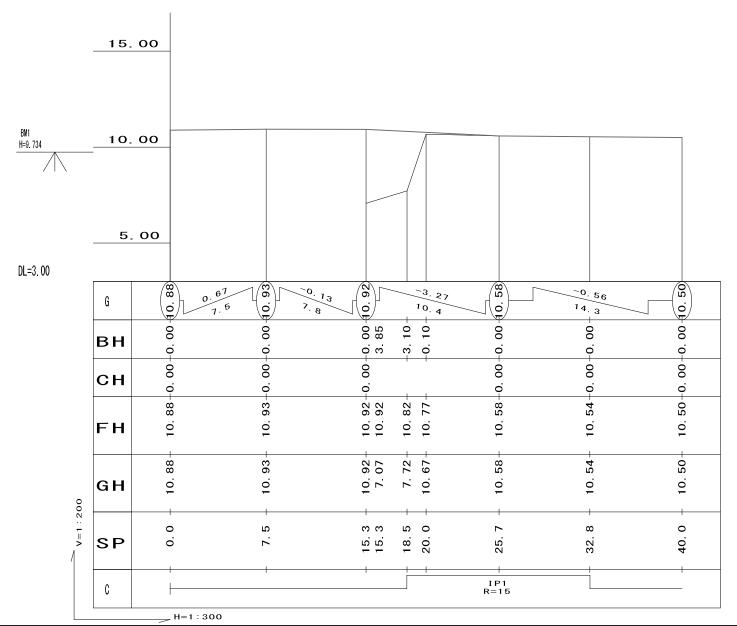

図名	横断図
署名	東北森林管理局 下北森林管理署
名 称	蛎崎林道災害復旧工事
縮尺	1:100



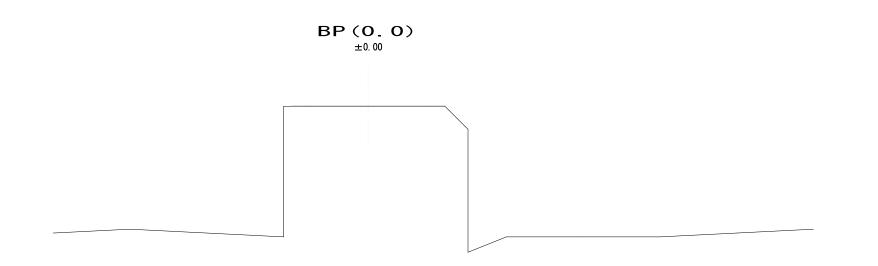


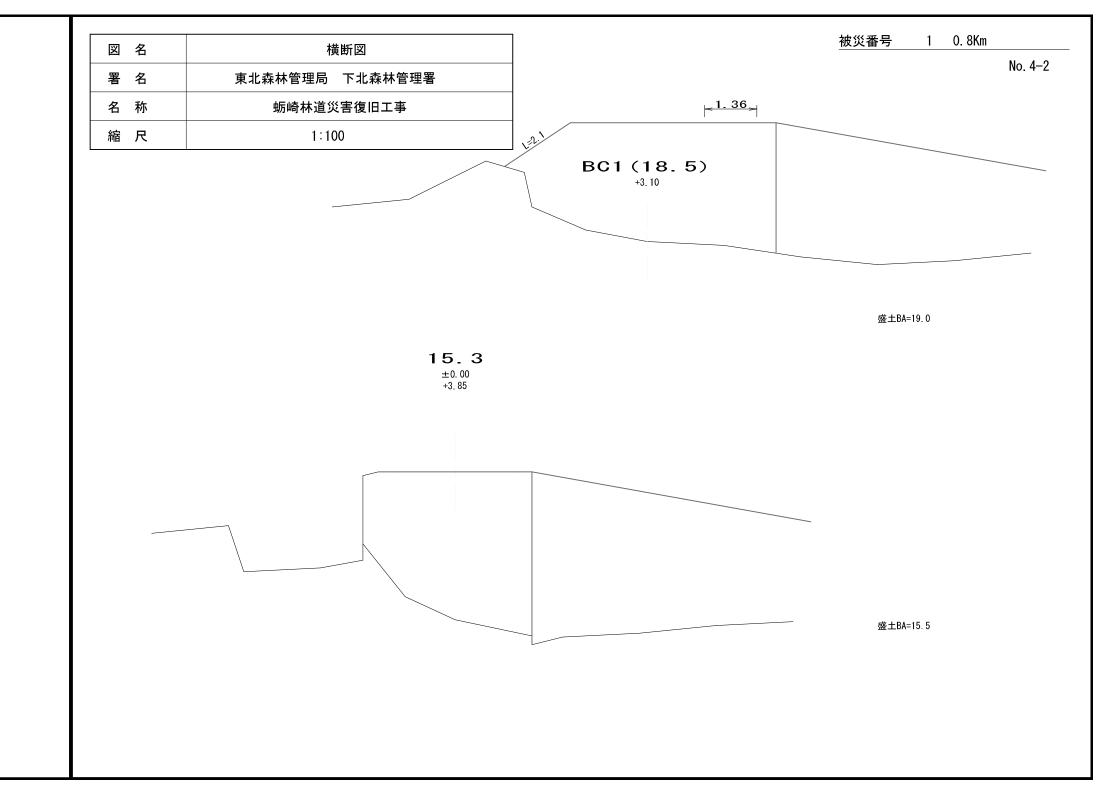


図	名	横断図	被災番号 1 0.8Km	
署	名	東北森林管理局 下北森林管理署	No. 4 MC1 (25. 7)	1-3
名	称	蛎崎林道災害復旧工事	±0.00	
縮	尺	1:100		

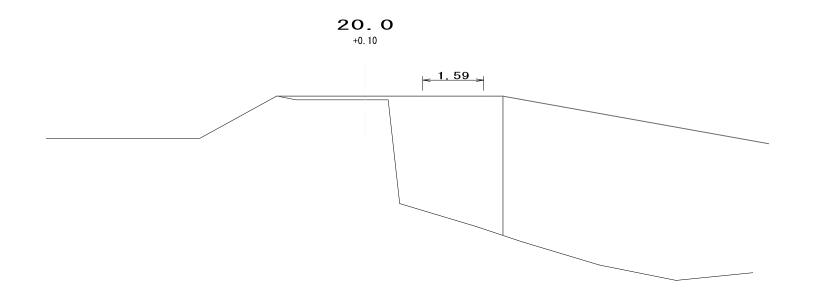


盛土BA=0.2

図名	横断図
署名	東北森林管理局 下北森林管理署
名 称	蛎崎林道災害復旧工事
縮尺	1:100

ᄔᅲᄱᄑᄆ	4	Δ 0I/	
被災番号		0.8Kr	n

No. 4-4

EP (40. 0)

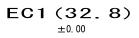


0_50


図名			被災番号 1	0. 8Km
署名	東北森林管理局 下北森林管理署			No. 1–1
名 称	蛎崎林道災害復旧工事			
縮尺	1:200			
DL=5. 000		—10. 0 GH=11. 020 FH=10. 906	床堀S4=7.9 埋戻(B)=24.8	
		NO. O GH=7. 092 FH=9. 127		
DL=5. 000		□ D. H. W. L □ L. H. W. L	床堀S4=15.9 埋戻(B)=21.4	

被災番号	1	0.8Km
------	---	-------

No. 6-1

図	名	構造図		
署	名	東北森林管理局 下北森林管理署		
名	称	蛎崎林道災害復旧工事		
縮	尺	1:100		

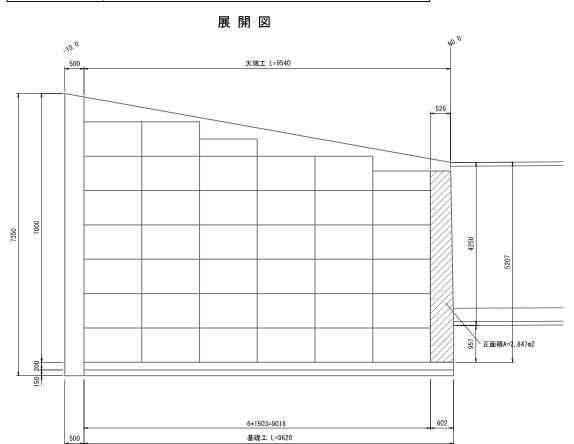

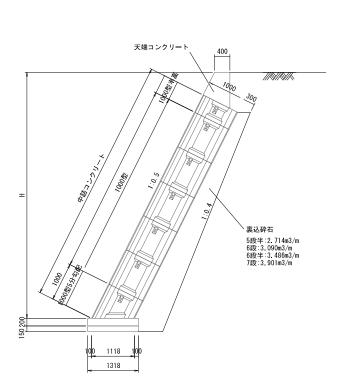

標準断面図


S=1:100

被災番号	1	0.	8Km

No. 6-2

図名	構造図
署名	東北森林管理局 下北森林管理署
名 称	蛎崎林道災害復旧工事
縮尺	1:100

小口止めエ S=1:100

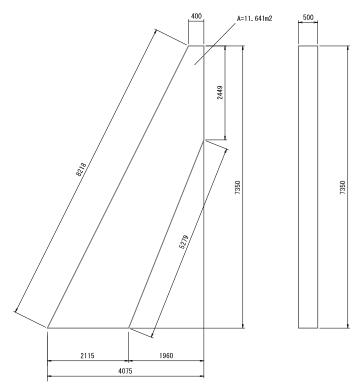

1基当り

				,
名 称	計算式	単位	数	量
コンクリート	11.641*0.500	m3		5. 82
同上型枠	(8. 218+2. 449+5. 279) *0. 500+11. 641	m2		19.61

調整工断面図

S=1:100


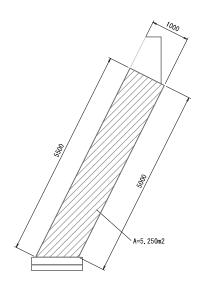


図	名	構造図
署	名	東北森林管理局 下北森林管理署
名	称	蛎崎林道災害復旧工事
縮	尺	図示

大型ブロック施工平面図

S=1:60

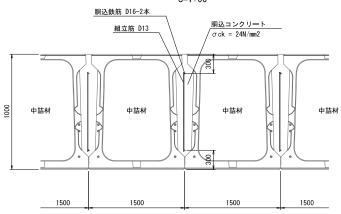

大型ブロック単位数量


(製品1個当り)

種 類	中詰材(m3)	胴込コンクリート	(m3) 胴込型枠(m3)
1000型	0.814	0.163	0.050
1000型半高	0. 407	0.077	0. 025
1000型5分勾配調整	0.610	0.117	0, 025

被災番号 1 0.8Km

No. 6-3

組立筋詳細図

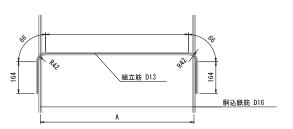

※)鉄筋の曲げ加工は、鉄筋の中心寸法で表示しています。

寸法表

種別	A (mm)	B (mm)	鉄筋長(mm)/本
1000型	400	345	805


図名	構造図
署名	東北森林管理局 下北森林管理署
名称	蛎崎林道災害復旧工事
縮尺	1:100

被災番号 1 0.8Km

No. 6-4


胴込部断面図

S=1:100

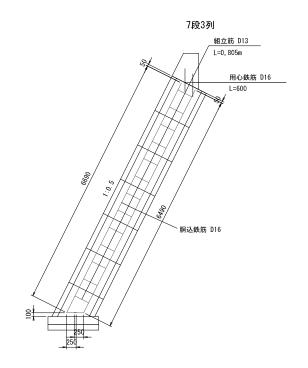

1列当り

		1993
名 称	計算式	数量(m)
胴込鉄筋(D16)	6. 690+6. 490+0. 25*2	13. 680
組立筋(D13)	0. 805*13	10. 465
用心鉄筋(D16)	0. 600*2	1. 200

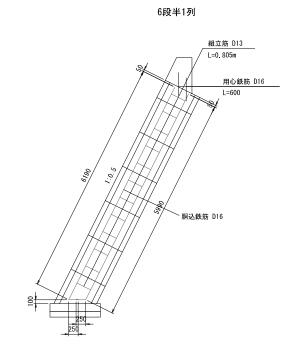

1列当り

名 称	計算式	数量 (m)
胴込鉄筋(D16)	6. 190+5. 990+0. 25*2	12.680
組立筋(D13)	0.805*12	9.660
用心鉄筋(D16)	0.600*2	1.200

図名	構造図
署名	東北森林管理局 下北森林管理署
名 称	蛎崎林道災害復旧工事
縮尺	1:100


被災番号 1 0.8Km

No. 6-5

胴込部断面図


S=1:100

6段2列 5段半1列

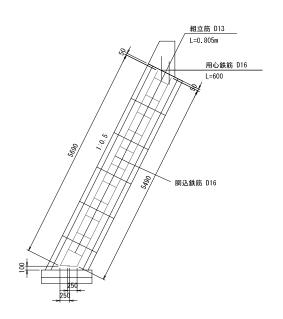

1列当り

名 称	計算式	数量(m)
胴込鉄筋(D16)	5. 690+5. 490+0. 25*2	11.680
組立筋(D13)	0. 805*11	8, 855
用心鉄筋(D16)	0. 600*2	1. 200

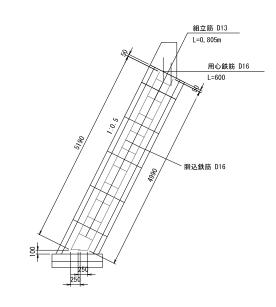


1列当り

名 称	計算式	数量(m)
胴込鉄筋(D16)	5. 190+4. 990+0. 25*2	10.680
組立筋(D13)	0.805*10	8.050
用心鉄筋(D16)	0.600*2	1.200

図名	構造図
署名	東北森林管理局 下北森林管理署
名称	蛎崎林道災害復旧工事
縮尺	1:100

大型ブロック積擁壁工数量表

名 称	種別	規格	単位	数量	備考
ь и		790 113			Jiii - 3
大型ブロック	1000型	1500 × 1000 × 1000	個	31	W=1230kg
	1000型半高	1500 × 500 × 1000	個	2	W= 650kg
	1000型5分勾配	1500 × 1000 × 1000	個	6	W= 946kg
中詰工	中詰コンクリート	σ ck=24N/mm2	m3	29. 71	
胴込工	胴込コンクリート	σ ck=24N/mm2	m3	5, 91	
	同上型枠		m2	1. 75	
	胴込鉄筋	D16 SD345	kg	136. 91	
	組立筋	D13 SD345	kg	66. 48	
天端工	天端コンクリート	σck=18N/mm2	m3	2. 93	
	同上型枠		m2	11. 45	
	用心鉄筋	D16 SD345	kg	13, 10	
裏込工	裏込砕石		m3	31.97	
基礎工	基礎コンクリート	σck=18N/mm2	m3	2. 54	
	同上型枠		m2	3, 85	
	基礎栗石	t=150mm	m3	1. 90	
調整工	調整コンクリート	σck=24N/mm2	m3	2. 96	
	同上型枠		m2	11. 17	
小口止工	小口コンクリート	σck=18N/mm2	m3	5. 82	
	同上型枠		m2	19. 61	

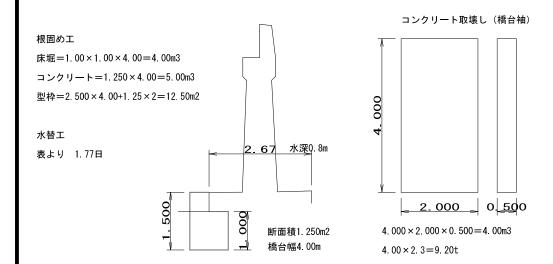


被災番号 1 0.8Km

天端工詳細図

S=1:60

No. 6-6

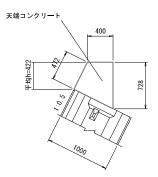

平均高さh=CAD求積4.022m2/9.540m =0.422m


材料表

1.0m当り

名 称	規格	単位	数 量
天端コンクリート	σ ck=18N/mm2	m3	0.307
同上型枠		m2	1.200

基礎工詳細図

S=1:60

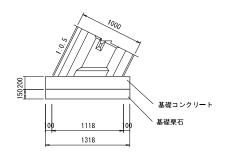

材料表

1.0m当り

名 称	規格	単位	数量
基礎コンクリート	σ ck=18N/mm2	m3	0.264
同上型枠		m2	0.400
基礎栗石	50∼150mm t=150mm	m3	0.198