



平面図 (10-2) _{S=1/300}

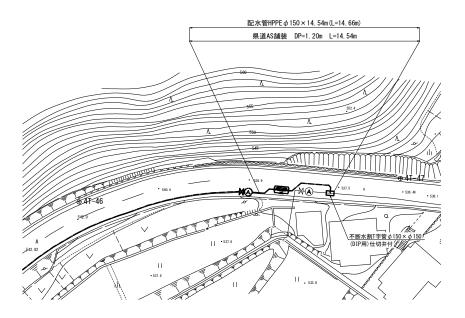


配管詳細図s=Free

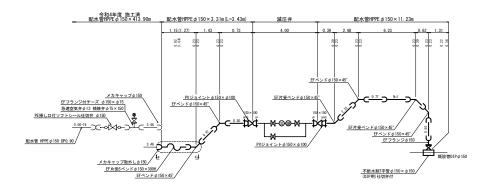


a-a' 断面図 EF片受Sベンドφ150×300H 1.15(1.27)

第2工区

真木地区簡易水道施設整備工事					
工事番号		図面番号	12		
施 設 名 大月市簡易水道事業					
工事箇所	大月市大月町真2	大月市大月町真木地内			
図名	平面図(10-2)	縮尺	1/300 (1/600)		
設計	令和5年 3月	枚 数			
士日古公正 産業建設部 地域教機理					

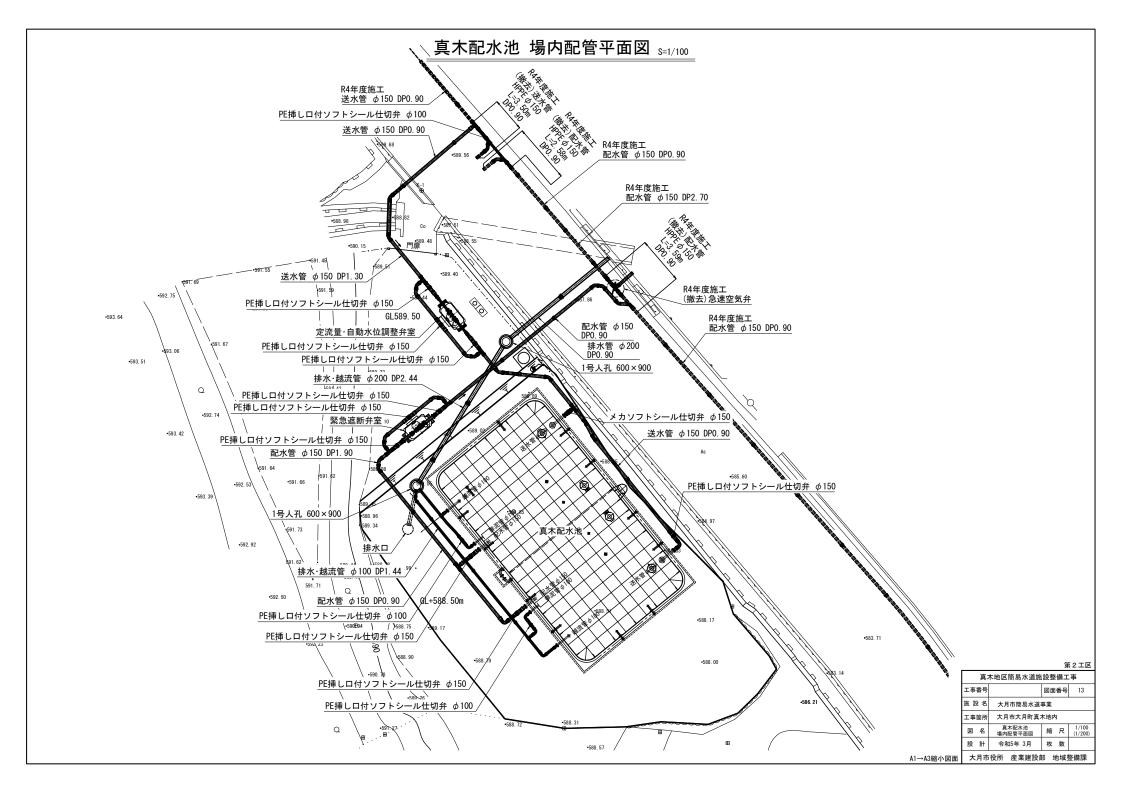


真木配水池 場内配管詳細図(1) s=none

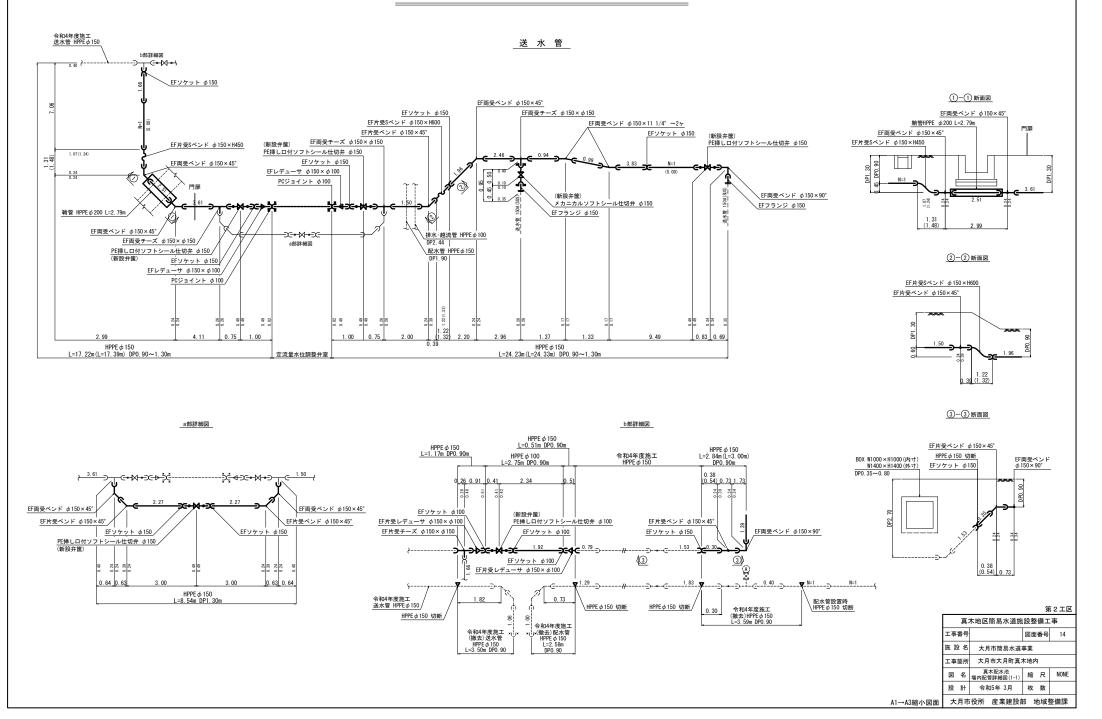


真木配水池 場内配管詳細図(2) s=NONE


配水管

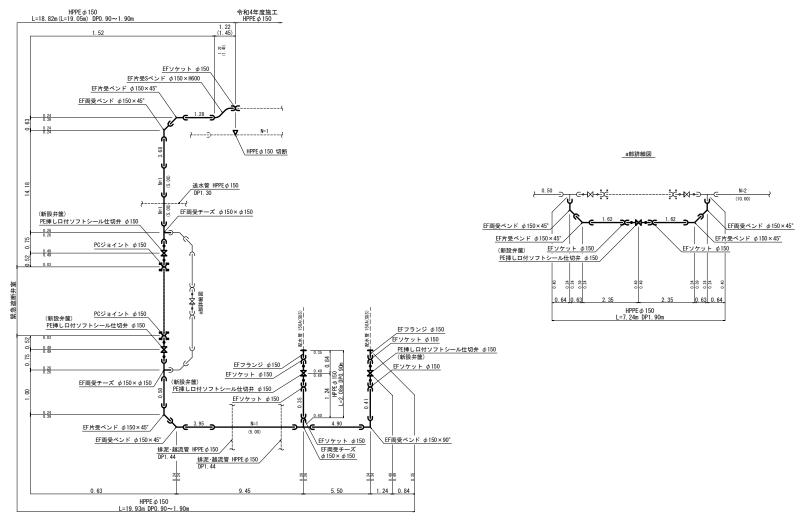

真木地区簡易水道施設整備工事					
工事	番号		図面番	号 15	
施 設 名 大月市簡易水道事業					
工事	箇所	大月市大月町真2	木地内		
図	名	真木配水池 場内配管詳細図(1-2)	縮尺	NONE	
設	Ħ	令和5年 3月	枚数	τ	
大日市役所 産業建設部 地域整備理					

真木配水池 場内配管詳細図(2) _{S=NONE}

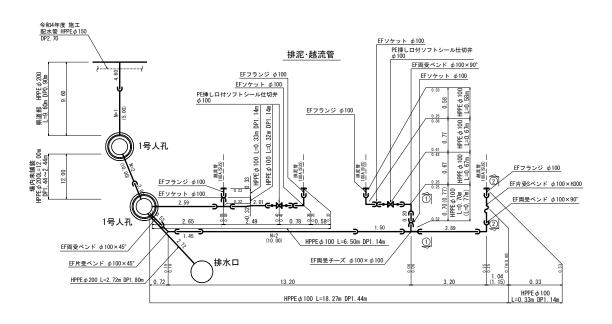


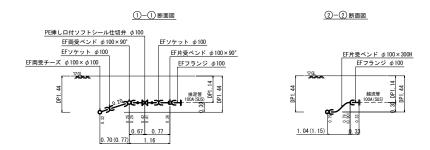


第2工区


	真木地区簡易水道施設整備工事							
	工事番号					図面	番号	16
施 設 名 大月市簡易水道事業								
	工事箇所		大戶	市大	月町真	木地内	9	
	図	名		木配水 管詳細	(池 図(1-3)	縮	尺	NONE
	設	ā†	令	和5年	3月	枚	数	
	大	月市	役所	産第	美建設 :	ß ±	也域	整備課

A1→A3縮小図面

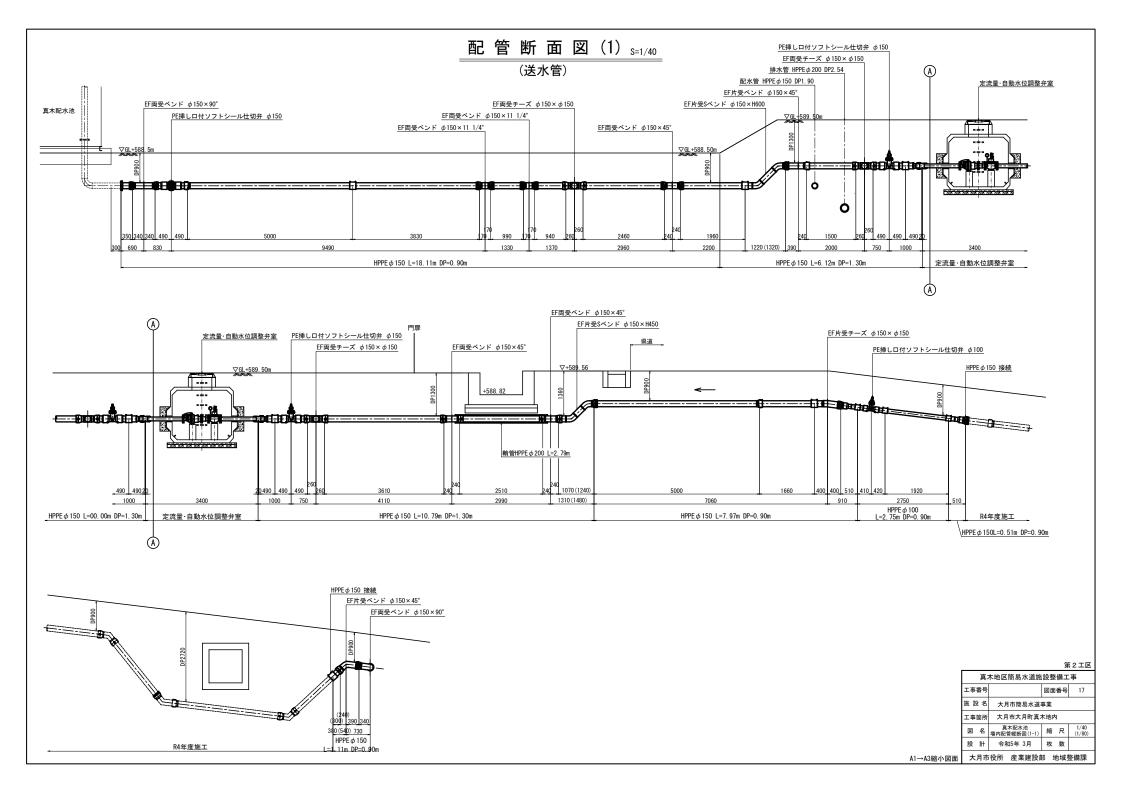

配 管 断 面 図 (2) _{S=1/40} (配水管)

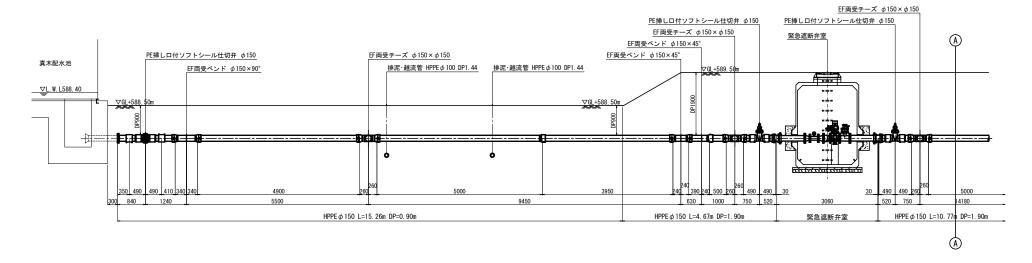

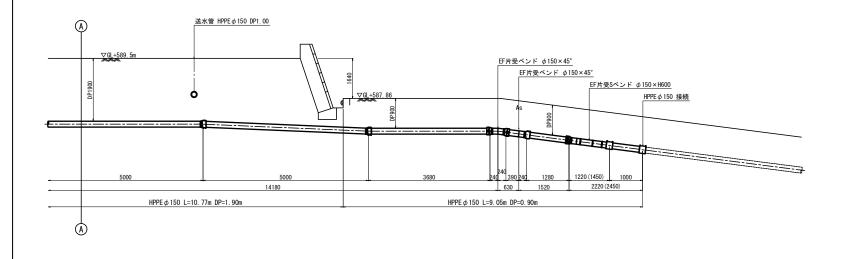



			,		
真木地区簡易水道施設整備工事					
工事番号		図面番号	18		
施 設 名 大月市簡易水道事業					
工事箇所	大月市大月町真2	木地内			
図名	真木配水池 場内配管縦断図(1-2)	縮尺	1/40 (1/80)		
設計	令和5年 3月	枚 数			
大月市役所 産業建設部 地域整備課					

A1→A3縮小図面

配 管 断 面 図 (3) _{S=1/40}

(排泥・越流管)

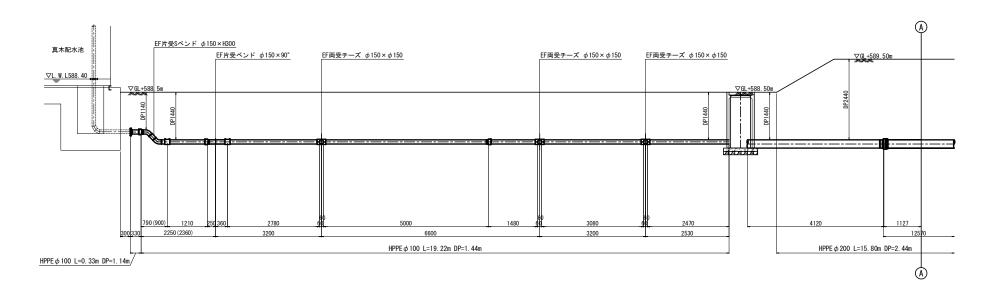

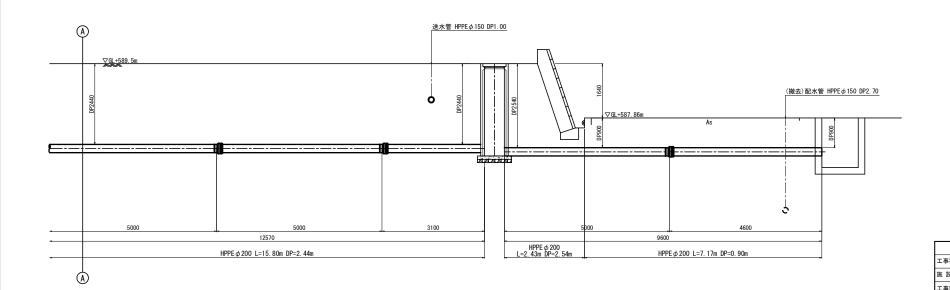



真木地区簡易水道施設整備工事 図面番号 19 施 設 名 大月市簡易水道事業 工事箇所 大月市大月町真木地内 図 名 真木配水池 縮 尺 1/40 場内配管縦断図(1-3) 縮 尺 (1/80) 設計 令和5年3月 枚数


第2工区

水位調整弁室構造図 s=1/15

<参考図>

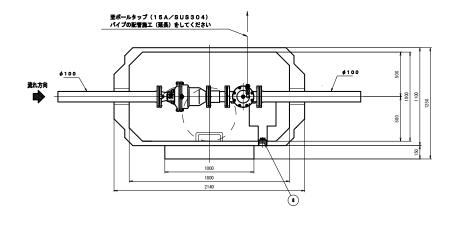

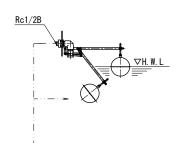

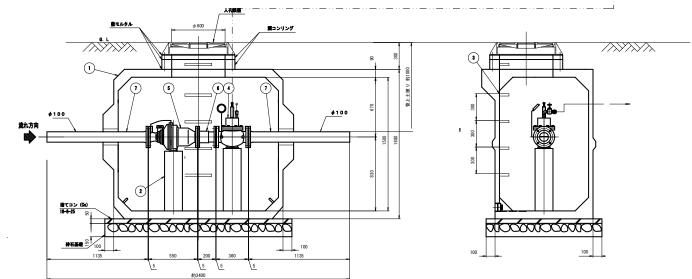


参考質量 約3500kg

符号	部品名称	材質	個数	摘要
1	レジコン弁室	レジンコンクリート	1	
2	バルブ受け	レジンコンクリート	1式	丸形 弁室と接着一
3	ステップ	SWCH12R	1式	PP被覆
4	自動水位調整弁	FCD製	1	
5	定流量弁	FCD製	1	エフカットバルブ
6	伸縮管	FCD製	1	内外面ナイロンコー
7	片フランジ短管	FCD製	2	
8	ドレンプラグ	SUS製	1	80A

- 注: 1. 鉄蓋の限付は据付用ポルト・ナット(付属品)3ヶ所で固定し、また調整モルタルを路面レベル に合わせて銀付、固定し、また調整モルタルを路面レベルに合わせて銀付、周囲に着コンクリー と名行う。 2. 配管のレベルは、水平に設置する。 3. レヴュンピットは7-25時重整計とする。


	# L T E					
		真木地区簡易水道施設整備工事				
	工事番号			図面番号	20	
	事業名		大月市簡易水道事業			
	工事	箇所	大月市大月町真木地内			
	図	名	水位調整弁室構造図	縮尺	1/15 (1/30)	
	設	Ħ	令和5年 3月	枚 数		
A1→A3縮小図面	大	月市	i役所 産業建設部	郎 地域	整備課	

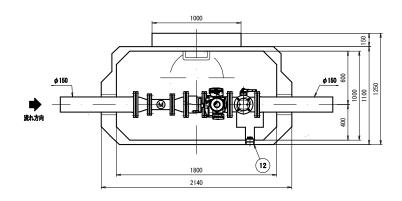

符号	部 品 名 称	材質	個数	摘 要
1	レジコン弁室	レジンコンクリート	1	
2	バルブ受け	コンクリート	1式	弁室と接着一体
3	ステップ	SWCH12R	1式	PP被膜
4	緊急遮断弁	FCD製	1	
5	伸縮管	FCD製	1	内外面ナイロンコート
6	流量計	SS/SGP製	1	φ 100
7	3フランジT字管	FCD製	1	φ 150×75 内外面ナイロンコート
8	水道用補修弁	FCD製	1	φ75×100
9	水道用急速空気弁	FCD製	1	φ 25
10	片フランジ短管	FCD製	2	内外面ナイロンコート
11	レジューサー	SS/SGP製	2	φ 150 × φ 100 内外面ナイロンコート
12	ドレンプラグ	SUS製	1	

- 注 ・調コンリング及び鉄差、補強コンクリートは施工者にて取付願います。 ・弁類、弁室は水平に設置してください。

 - ・電線管、電線管用孔、排水管、排水管用孔、吸気管、吸気管用孔、 排気管、排気管用孔、ブルボックスを適宜配置ください。 ・水没対策を考慮ください。

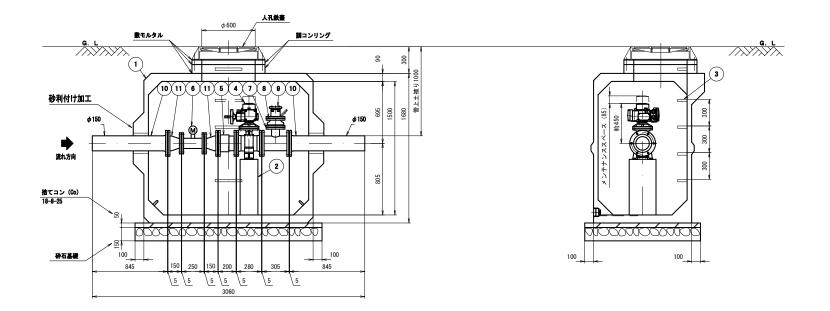


第2工区

真木地区簡易水道施設整備工事					
工事	番号		図面番号	21	
事 業 名 大月市簡易水道		大月市簡易水道	事業		
工事	箇所	大月市大月町真:	木地内		
図	名	緊急逐漸弁室詳細図	縮尺	図示	
設	#	令和5年 3月	枚 数		
大	月市	1役所 産業建設部	8 地域	整備課	


減圧弁室構造図 s=1/15


<参考図>

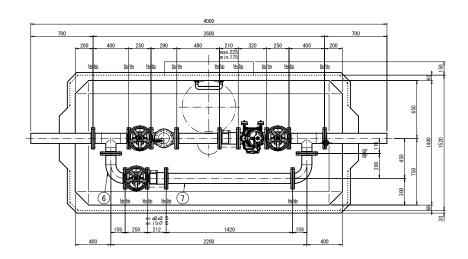

番号	品名	寸 法	仕 様	1 8
1	滅圧弁	φ100	FCD製 7.5K 内外面粉体塗装	Г
2	U形ストレーナ	ø100(エア抜きコック付)	FCD製 7.5K 内外面粉体塗装	
3	ソフトシール仕切弁	ø100 JMM B 120 (着脱ハンドル付)	FCD製 7.5K 内外面粉体塗装 右開	1
4	仲籍管	100A (黄フランジ)	FCD製 7.5K 内外面ナイロンコート	
5	3フランジT字管	100A 400L×170L	SGP製 7.5K 内外面ナイロンコート	
6	両フランジ曲管	100A 159L×280L	SGP製 7.5K 内外面ナイロンコート	
7	両フランジ短管	100A 1420L	SGP製 7.5K 内外面ナイロンコート	Т
8	両フランジ短管	100A 480L	SGP製 7.5K 内外面ナイロンコート	T
9	片フランジ短管	100A 700L	SGP製 7.5K 内外面ナイロンコート	Т
10	フランジ接合品	ø100	SUSSE 7.5K	15
11	弁室	ST-429	レジン製 (T-25)	Т
12	調整リング	外径820×孔径600×高さ160	レジン製 (工場接着) 3-816インサート付	T
		□100×高さ745	レジン盤(工場接着)	
13	整台	□100×高さ670	レジン製(工場接着)アジャスタ付	
		□100×高さ650	レジン盤(工場接着)アジャスタ付	T
14	埋込式ステップ		SUS製(御廳被覆)	
15	脱着式ステップ	R300	SUSM	т
16	ドレンプラグ	50A	SUSM	T
17	無事	ø600	FCD製 (環地銀付) T-25	$^{-}$

- 注: 1. 鉄蓋の据付は据付用ボルト・ナット(付属品)3ヶ所で固定し、また調整モルタルを路面レベル に合わせて据付、固定し、また調整モルタルを路面レベルに合わせて据付、周囲に巻コンクリー
 - トを行う。
 2. 配管のレベルは、水平に設置する。
 3. レジコンピットはT-25荷重設計とする。

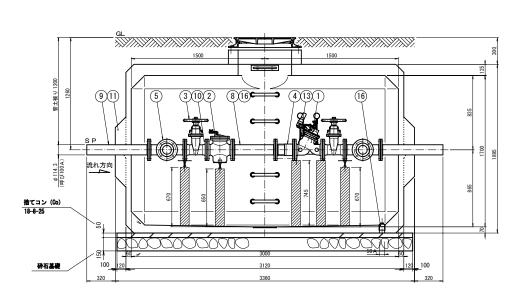

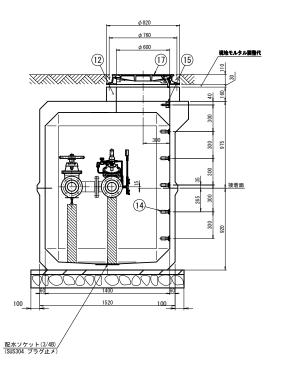

第2工区


真木地区簡易水道施設整備工事						
工事番号		図面	番号	22		
事業名	大月市簡易水道3	事業				
工事箇所	大月市大月町真:	大月市大月町真木地内				
図名	減圧弁室構造図	縮	尺	1/15 (1/30)		
設計	令和5年 3月	枚	数			

弁栓室構造図 s=1/10

I 型





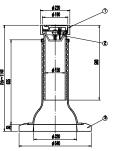


Ì	符号	7 6	高さ(m)	22 (v)
ı	1	TLVKD-53EF	705~1090	57. 0
İ	2	FU-01		0. 4
İ	3	THP4	50	6. 3

Ⅱ型






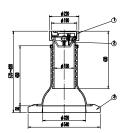

# #	甲 名	高さ(m)	11(v)
1	TEVGD-53EF	520~780	47. 9
2	FU-01		0. 4
3	THP4	50	6. 3


亚型

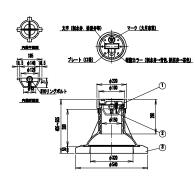


号 第 名 高さ(m) 重要位) 1 TXV2GD-53EF 385~455 36.3 2 FU-01 0.4 3 THP4 50 6.3


	マーク (大月市章)
	<u>\</u>
	<u> </u>
	7
	7
113 7-	文字 (空気弁等)
·	


粣	呼 名	高さ(m)	III (ka
1	JY18-10NCH2	100	49. 1
2	50-EP (10)	10	1. 6
3	17WJ-A (200)	200	36. 0
4	17WJ-B (100)	100	13. 0
5	101NJ-C2 (200)	200	19. 0
6	KONYJ-AC2 (300)	300	41. 5
7	KON/J-D (40)	40	27. 0

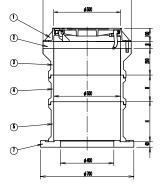

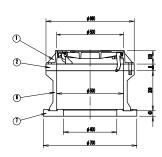

1号組立マンホール標準図 S=1/30

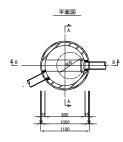


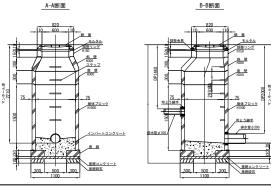

	真木地区簡易水道施設整備工事			
	工事番号	図面番号 23		
	施設名	大月市簡易水道	事業	
	工事箇所	大月市大月町真木地内		
	図名	弁栓室構造図	縮尺	1/10 (1/20)
	設 計 令和5年 3月		枚 数	
A1→A3縮小図面	大月市役所 産業建設部 地域整備課			

土工定規図 s=1/10

本復旧標準図

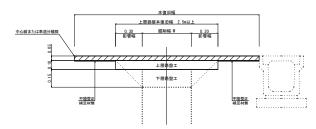

※復旧範囲については、仮復旧が基本であるが、道路管理者と協議を行い確認を行う。

土留工標準図




	土被り DP	口径 D	w	н	h1	h2	h3
10	0. 90	φ 100 (130)	0.60	1.15	1.10	0.30	0.55
(fb)	0.90	ф 150 (180)	0.60	1 18	1 13	0.30	0.58





	土被り DP	口径	W	Н	h1	h2	土留め
1	1.14	φ 100 (130)	0.60	1.37	0.84	0.53	無
2	1. 44	φ 100 (130)	0.60	1.67	1.14	0.53	有
3	2. 44	φ 100 (130)	0.60	2. 67	2.14	0.53	有
4	0. 90	φ 150 (180)	0.60	1.18	0.60	0.58	無
(5)	1. 30	φ 150 (180)	0.60	1.58	1.00	0.58	有
6	1. 90	φ 150 (180)	0.60	2. 18	1.60	0.58	有
Ø	2. 54	φ 200 (250)	0.60	2.89	2.24	0.65	有
8	0. 70	φ75 (93)	0.60	2.89	2.24	0.49	無

既設管撤去

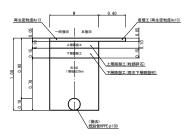

※既設管が支障になる場合は 監督員と協議を行い方針を決定する。

1000 1000	アルミを接 アルミを接 水圧式サポート
#X# 00ms 1	

土留式型 式	掘 削 深 (H)	矢板長 (m)	支保工段数 (段)
	1.50m以上~1.80m以下	2.00	1
軽 量	1.80m超~2.00m以下	2. 50	1
	2.00m超~2.30m以下	2. 50	2
鋼矢板	2.30m超~2.80m以下	3. 00	2
	2.80m超~3.30m以下	3. 50	2
	3.30m超~3.50m以下	4. 00	2
	3.50m超~3.80m以下	4. 00	3

第2工区

真木地区簡易水道施設整備工事					
工事番号	工事番号 図面番号		24		
施設名	大月市簡易水道	大月市簡易水道事業			
工事箇所	大月市大月町真2	大月市大月町真木地内			
図名	土工定規図	縮尺	1/10 (1/20)		
設計	令和5年 3月	枚 数			